

临朐县海岳新区海浮街(海岳东路—东泰路)工程

# 施工图设计

第三册 共五册

照明工程

工程编号: SZ-20B712



潍坊市市政工程设计研究院有限公司  
Weifang Municipal Engineering Design & Research Institute Co., Ltd.

二〇二三年十二月

# 临朐县海岳新区海浮街(海岳东路—东泰路)工程

## 施工图设计

第三册 共四册

第一册 道路工程 院长：

第二册 排水工程 总工程师：

★第三册 照明工程 分管副院长：

第四册 交通工程(信号灯部分) 分院院长：

第五册 桥梁工程 分院总工程师：

项目负责人：

设计单位：潍坊市市政工程设计研究院有限公司

设计资质：市政行业(燃气、轨道交通除外) 甲级

风景园林工程设计专项 甲级

建筑行业(建筑工程) 甲级

城镇燃气工程专业 乙级

水利行业(灌溉排涝、河道整治) 专业 乙级

证书编号：A137004111

图册设置

图表名称			总页数	备注
第一册	第一篇	道路工程		
第二册	第二篇	排水工程		
第三册	第三篇	照明工程	13	
第四册	第四篇	交通工程 (信号灯部分)		
第五册	第五篇	桥梁工程		

目录

序号	图 名	图 号	
第三篇 照明工程			
1	设计说明	S03-ZM-01	3
2	照明横断面布置图	S03-ZM-02	1
3	主要设备材料表	S03-ZM-03	1
4	灯杆大样图	S03-ZM-04	2
5	照明平面设计图	S03-ZM-05	1
6			
7			
8			
9			
10			



## 照 明 设 计 说 明

人 图 像									
		1、灯具外壳选用挤压铝型材并进行阳极氧化等防腐处理，防护等级达到IP65，且应具备自洁能力。灯具应能符合《灯具一般安全要求与试验》的规定，寿命不得低于20年。安装灯具时，需加设防坠落钢丝绳与灯杆连接。							
		2、灯杆采用Q235钢材，钢杆焊缝平整光滑。灯杆应采用内外热镀锌并喷塑防腐蚀处理，镀锌层厚度达到90um，镀锌层附着力符合GB2694标准；喷塑层厚度达到150um，附着力达到GB9286 0级，硬度≥2H，能耐受和满足腐蚀性空气的环境要求，能满足抵抗35米/秒的风力。手孔门应有防盗措施且不能单独取下。							
		3、路灯灯杆一次成型，壁厚≥4mm。半高杆投光灯主杆为八棱锥形管，上下两节套接，上节壁厚≥6mm，下节壁厚≥8mm。半高杆投光灯灯具穿线孔应满足每灯2根RVV3×2.5导线同时穿过。							
		4、灯杆上所有紧固件均采用不锈钢材质，级别达到316标准。							
		5、灯杆安装后应按照要求在杆体上喷识别号码，样式与已有灯杆编号一致（或根据业主要求喷涂）。设在人行道铺装上的灯杆底座采用与人行道一致的材质统一铺装。							
		6、灯杆安装时紧固螺栓采用双螺母并加垫圈，安装完成后对外露螺栓及螺母加注黄油，并用热缩管进行密封保护。							
		7、灯杆强度、安全等相关的要求需满足国家相应的法规、规范及标准。							
		8、延续采用原有路灯样式的，灯型尺寸偏差小于5%。不允许采用交流灯珠和集成方案。							
		七、供电设计：							
		1、本路段道路照明供电范围约174m，用电属三级负荷。电源由两侧道路引入。道路照明配电采用三相四线制，供电电缆采用YJLV-4×35+2×25型，配电应力求三相负荷平衡。							
		2、在灯杆下部手孔内设接线板，各回路均设置断路器，断路器设于手孔门处。路灯设一个2P断路器，接线由主缆至断路器、灯杆接地端子采用一路RVV-3×6型，断路器至灯具接线采用一路耐压大于500V的RVV-3×2.5型。半高杆投光灯设一个4P断路器，接线由主缆至断路器、灯杆接地端子采用一路RVV-5×6型，每相接2×200W灯头，断路器至每个灯头接线采用一路耐压大于500V的RVV-3×2.5型。							
		3、主缆分支处接线在照明检查井内完成，采用分支连接夹及防护盒，盒内灌胶封堵，防水等级达到IP68。接线盒放置在检查井内支架上。							
		八、线路敷设：							
		1、照明电缆套管穿越现状道路时采用定向钻进敷设，其余均采用直埋敷设。预留公交、交警及智慧城市使用管道，沿道路电缆套管采用3根Φ75PE电力电缆保护管和1根五孔梅花管（内孔Φ32），管顶覆土0.7米；过路处管顶覆土1.0米。管道根数除另行注明外，均为4根管道。管道末端未设检查井的用堵头封堵。套管需满足DL/T 802.3-2007相关要求。							
		2、路灯灯杆、电缆管道、道路照明电缆井中心与缘石线的水平距离详见相对位置关系图，半高杆投光灯设于外侧绿化带内。							
		3、直埋管道回填时，从管底基础面至管顶以上0.5米范围内，沿管道、检查井两侧必须采用人工对称、分层（每层回填高度不宜大于0.2m）回填压实，严禁用机械推土回填，回填材料可用粒径小于40mm的砂砾、中粗砂或沟槽开挖							

出的良质土；管顶0.5m以上沟槽采用机械回填时，应从管轴线两侧同时均匀进行，做到分层、夯实、碾压。位于车行道下及各单位出入口、大小路口内的管道沟槽回填时须先采用级配砂石回填至道路结构层层底，再按新修道路结构（见道路施工图）实施；位于其它位置处的均采用素土回填。管道两侧回填土应同时进行，高差不得大于0.3m，沟槽回填土要求见沟槽回填分层压实要求图。

4、新设管道穿越现状道路时，采用定向钻进敷设方式。管道入土点覆土不小于1.5米，主路下管道覆土不小于3.0米。定向钻进施工单位需有物探能力，工程施工前应具有详尽有效的工程勘察资料，必须先对管道沿线的有关工程地质、水文地质和周围环境情况，以及沿线地上与地下管线、周围建（构）筑物、障碍物及其他设施的详细资料进行调查研究，既有地下管线应予以查明，确定具体位置，必要时进行坑探，编制确保安全定向钻进施工方案，确保不破坏原有管线。否则造成的一切损失由施工单位自行承担。

5、新设照明管道与其他管道交叉时，管道间净距离需满足相关现行规范要求。

九、照明控制方式：

1、道路照明根据地区的地理位置和季节变化合理确定开关时间，并根据天空亮度变化进行必要的修正。控制方式应与当地现有控制系统完全兼容，同时具备手动控制方式转换功能，具备单灯控制功能。

2、照明系统需具备满足当地路灯管理部门要求的调光功能，调光功能需与当地现有调光控制系统完全兼容。

十、接地方式：

1、道路照明配电系统采用TN-S接地形式。

2、灯杆须设有接地接头，灯杆底座法兰盘的制作应参照基础螺栓尺寸，螺栓与路线石应平行（垂直）。金属灯杆及构件、灯具外壳、配电及控制箱等的外漏可导电部分均应与保护导体相连接。满足接地电阻要求的情况下，利用路灯基础钢筋等自然接地体。

3、PE保护线应与灯杆接地接头可靠连接，保护线接地体设在配电箱附近，接地体材料为50×5的镀锌角钢，做法详见14D504《接地装置安装》，水平接地体的埋深为1.1米。在线路分支、末端及中间适当位置处做重复接地形成等电位连接，接地电阻不大于4欧姆。

4、所有正常不带电绝缘破坏时呈现电压的金属构件、钢管等应与等电位连接体可靠连接，进行保护接地，并应符合国家现行相关标准要求。

十一、节能：

1、严格控制照明功率密度，参照《城市道路照明设计标准》（CJJ45-2015）表7.1.2。

2、光源的性能指标应符合国家现行有关能效标准规定的节能评价要求。


3、选择灯具时，在满足灯具相关标准以及光强分布和眩光限制要求的前提下，常规道路照明灯具效率不得低于70%，泛光灯效率不得低于65%。

4、系统的功率因数不应小于0.9。

5、灯具上采用能在深夜光源功率减半的装置，并能实现单灯控制功能。


6、选择合理的控制方式，并采用可靠度高和一致性好的控制设备。

7、制定维护计划，定期进行灯具清扫、光源更换及其他设施的维护。本次设计灯具维护系数为0.7。

<div><div><div><div>WF-MEDI</div><div>潍坊市市政工程设计研究院有限公司</div><div>Weifang Municipal Engineering Design &amp; Research Institute Co., Ltd.</div></div></div></div>												临朐县海岳新区海浮街(海岳东路—东泰路)工程		设计说明				审定人	专业负责人	图号	S03-ZM-01
照明工程								审核人	校对入	比例											
工程编号	SZ-20B712	设计阶段	施工图	专业	照明	制图人	项目负责人	设计人	日期	2023. 12											



制图人

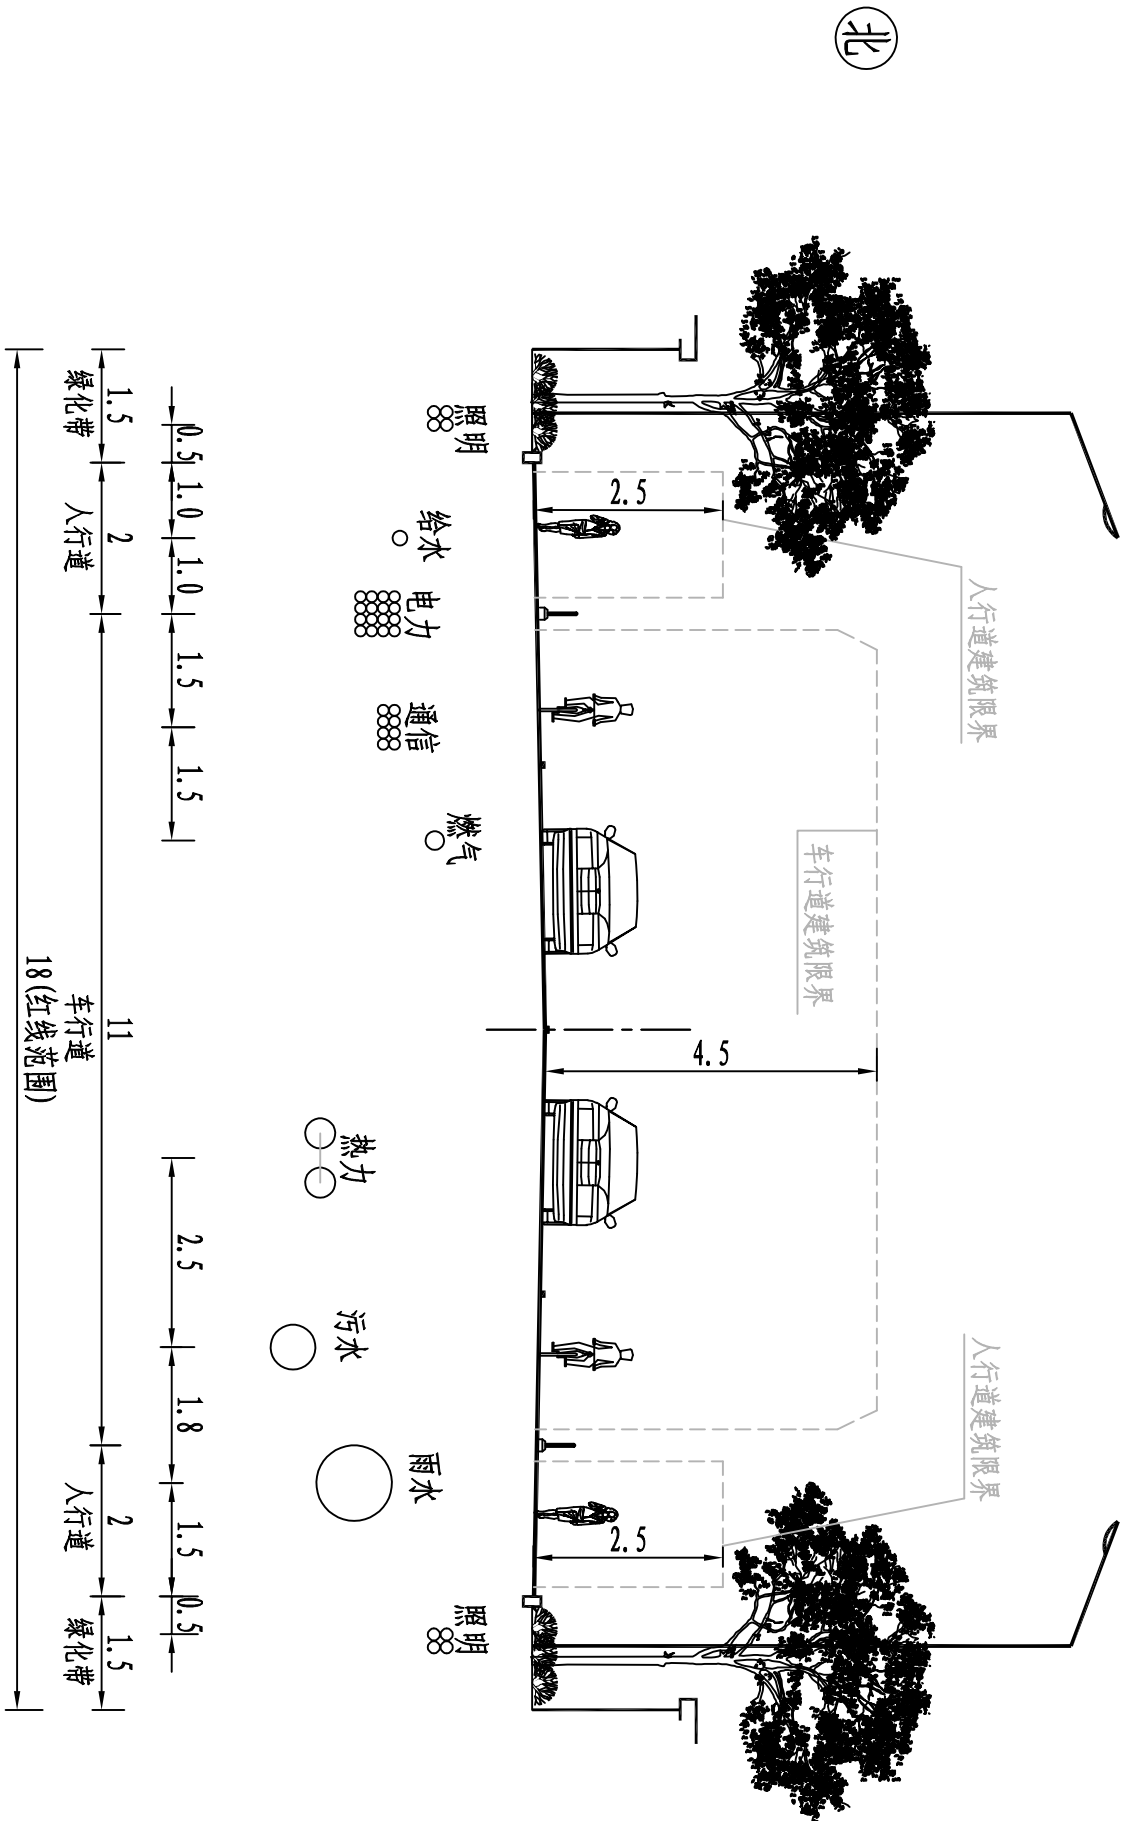

管线标准横断面图 1:200

- 说明: 1、本图尺寸单位均以米计。
- 2、照明管线位置严格按照图中位置施工，不得影响行道树种植。

日期	签字	专业	日期	签字	专业



潍坊市市政工程设计研究院有限公司

Weifang Municipal Engineering Design & Research Institute Co., Ltd.

临朐县海岳新区海浮街(海岳东路—东泰路)工程

照明工程

工程编号 SZ-20B712

照明横断面布置图

专业 照明 制图人

项目负责人

审定人

审核人

专业负责人

校对

设计人

图号 S03-ZM-02

比例

日期 2023.12

制图人

### 主要设备材料表

工程名称	材料名称	规格(型号)	单位	数量	备注
照 明	电缆	YJV-4×25+2×16	米	380	
	电缆	RVV-3×6	米	50	
	电缆	RVV-5×6	米	20	
	电缆	RVV-3×2.5	米	190	
	10米路灯	含灯杆灯具P=100W	套	10	
	13米投光灯	含灯杆灯具P=6×200W	套	2	
	电缆分支接线盒	配套连接线夹并灌胶封堵	个	12	
	漏电断路器	2P	个	10	
	漏电断路器	4P	个	2	
	单灯控制器	4P	个	12	
	重复接地			实计	

注：上表中数量仅供参考，工程招投标及采购时不能直接使用此表，  
具体数量应由招标代理单位按图纸内容重新核算。

日期	签字	专业	日期	签字	专业



潍坊市市政工程设计研究院有限公司

Weifang Municipal Engineering Design & Research Institute Co., Ltd.

临朐县海岳新区海浮街(海岳东路-东泰路)工程

照明工程

照明工程

设计阶段

施工图

专业

照明

制图人

审定人

审核人

专业负责人

校对入

设计人

图号

比例

日期

S03-ZM-03



制图人






- 说明：
- 1、灯杆样式同东西十支路。
  - 2、灯杆颜色涂刷为铝本色，同现状路灯颜色一致。

12米单臂灯杆大样图

日期	签字	专业	日期	签字	专业

<div><div><div><div></div><div>WFMEIDI</div></div><div><div>潍坊市市政工程设计研究院有限公司</div><div>Weifang Municipal Engineering Design &amp; Research Institute Co., Ltd.</div></div></div></div>														
临朐县海岳新区海浮街(海岳东路—东泰路)工程				灯杆样式图					审定人		专业负责人		图 号	S03-ZM-04
照明工程									审核人		校对人		比例	
工程编号	SZ-20B712	设计阶段	施工图	专 业	照 明	制 图 人		项目负责人		设计人		日期	2023. 12	

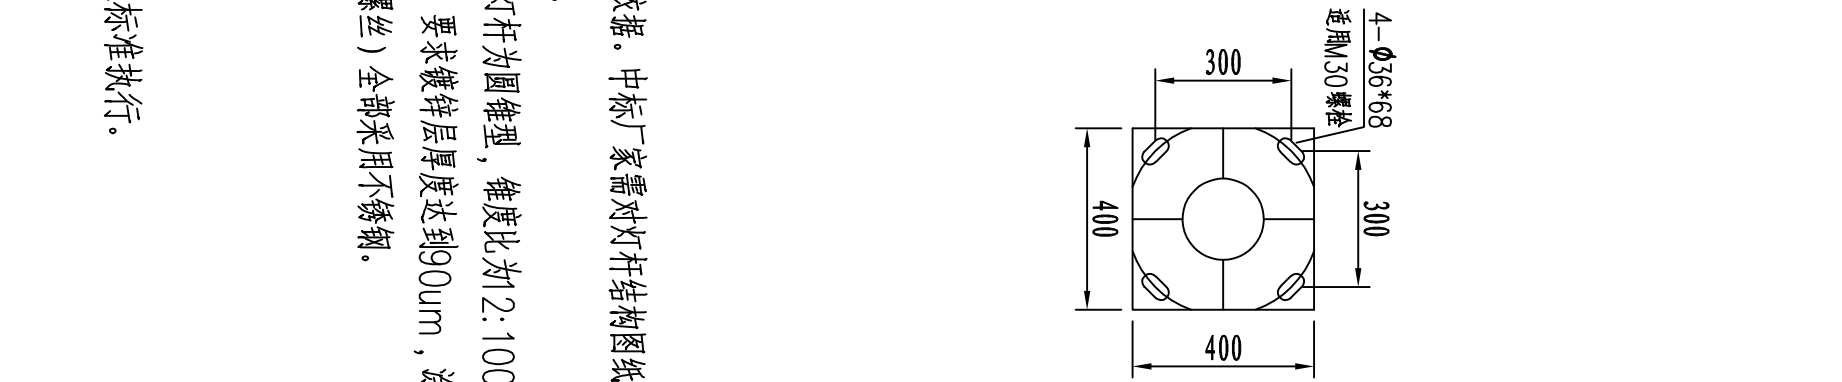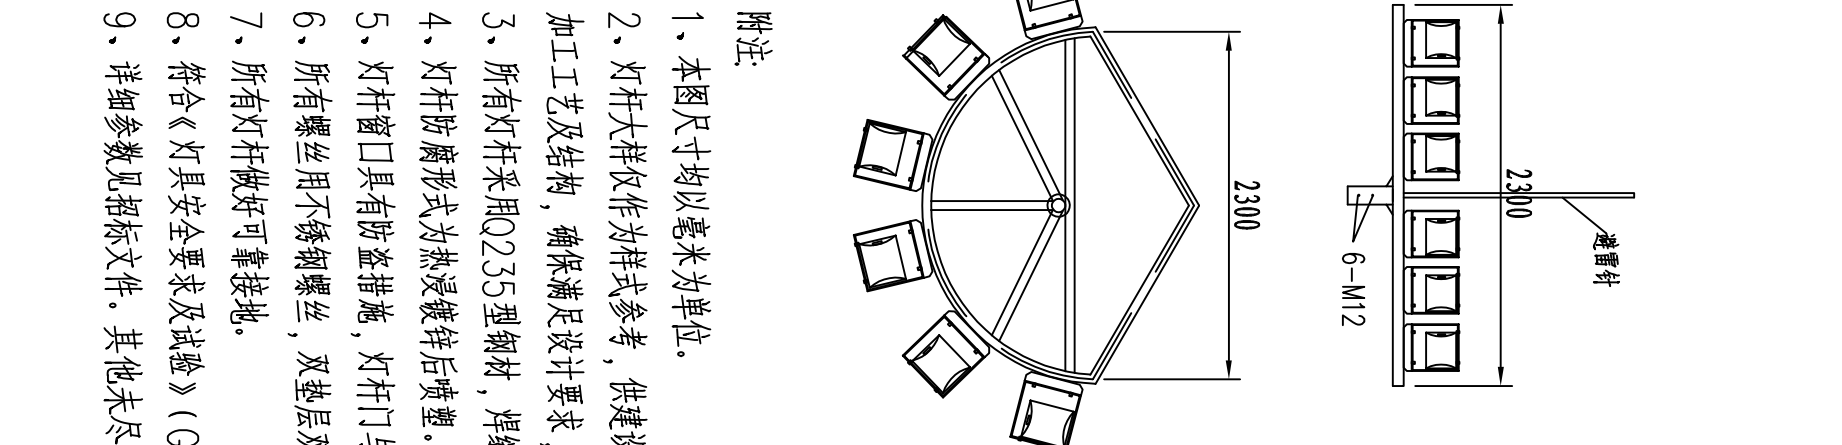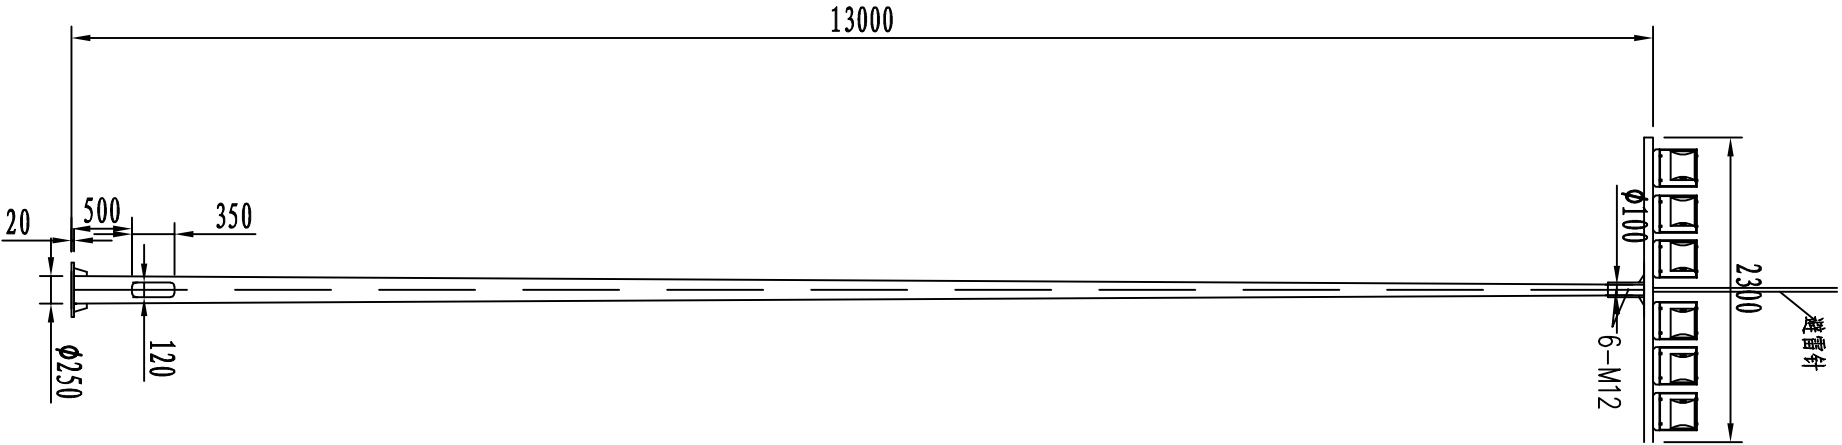



附注:

- 1、本图尺寸均以毫米为单位。
- 2、灯杆大样仅作为样式参考，供建设单位招标使用，不得作为厂家加工依据。中标厂家需对灯杆结构图纸进行深化设计，自行确定灯杆加工工艺及结构，确保满足设计要求，提供满足灯杆强度要求的计算结果。
- 3、所有灯杆采用Q235型钢材，焊缝平整光滑，整体热镀锌喷塑。路灯灯杆为圆锥型，锥度比为2:1000，主体杆加工一次成型。
- 4、灯杆防腐形式为热浸镀锌后喷塑。灯杆颜色具体色号以业主确定为准。要求镀锌层厚度达到90um，涂塑层厚度达到150um。
- 5、灯杆窗口具有防盗措施，灯杆门与灯杆同材料同厚度。所有紧固件（螺丝）全部采用不锈钢。
- 6、所有螺丝用不锈钢螺丝，双垫层双螺母热镀锌。
- 7、所有灯杆做好可靠接地。
- 8、符合《灯具安全要求及试验》（GB7000.1—7000.6）的规定。
- 9、详细参数见招标文件。其他未尽事宜按国家现行规范和相关行业标准执行。

日期	签字	专业	日期	签字	专业

制图人

<div><div><div></div><div>WFMEIDI</div></div><div>潍坊市市政工程设计研究院有限公司</div><div>Weifang Municipal Engineering Design &amp; Research Institute Co., Ltd.</div></div>			临朐县海岳新区海浮街(海岳东路—东泰路)工程			灯杆大样图			审定人		专业负责人		图号	S03-ZM-04
照明工程									审核人		校对入		比例	
工程编号	SZ-20B712	设计阶段	施工图	专业	照明	制图人			项目负责人		设计人		日期	2023.12

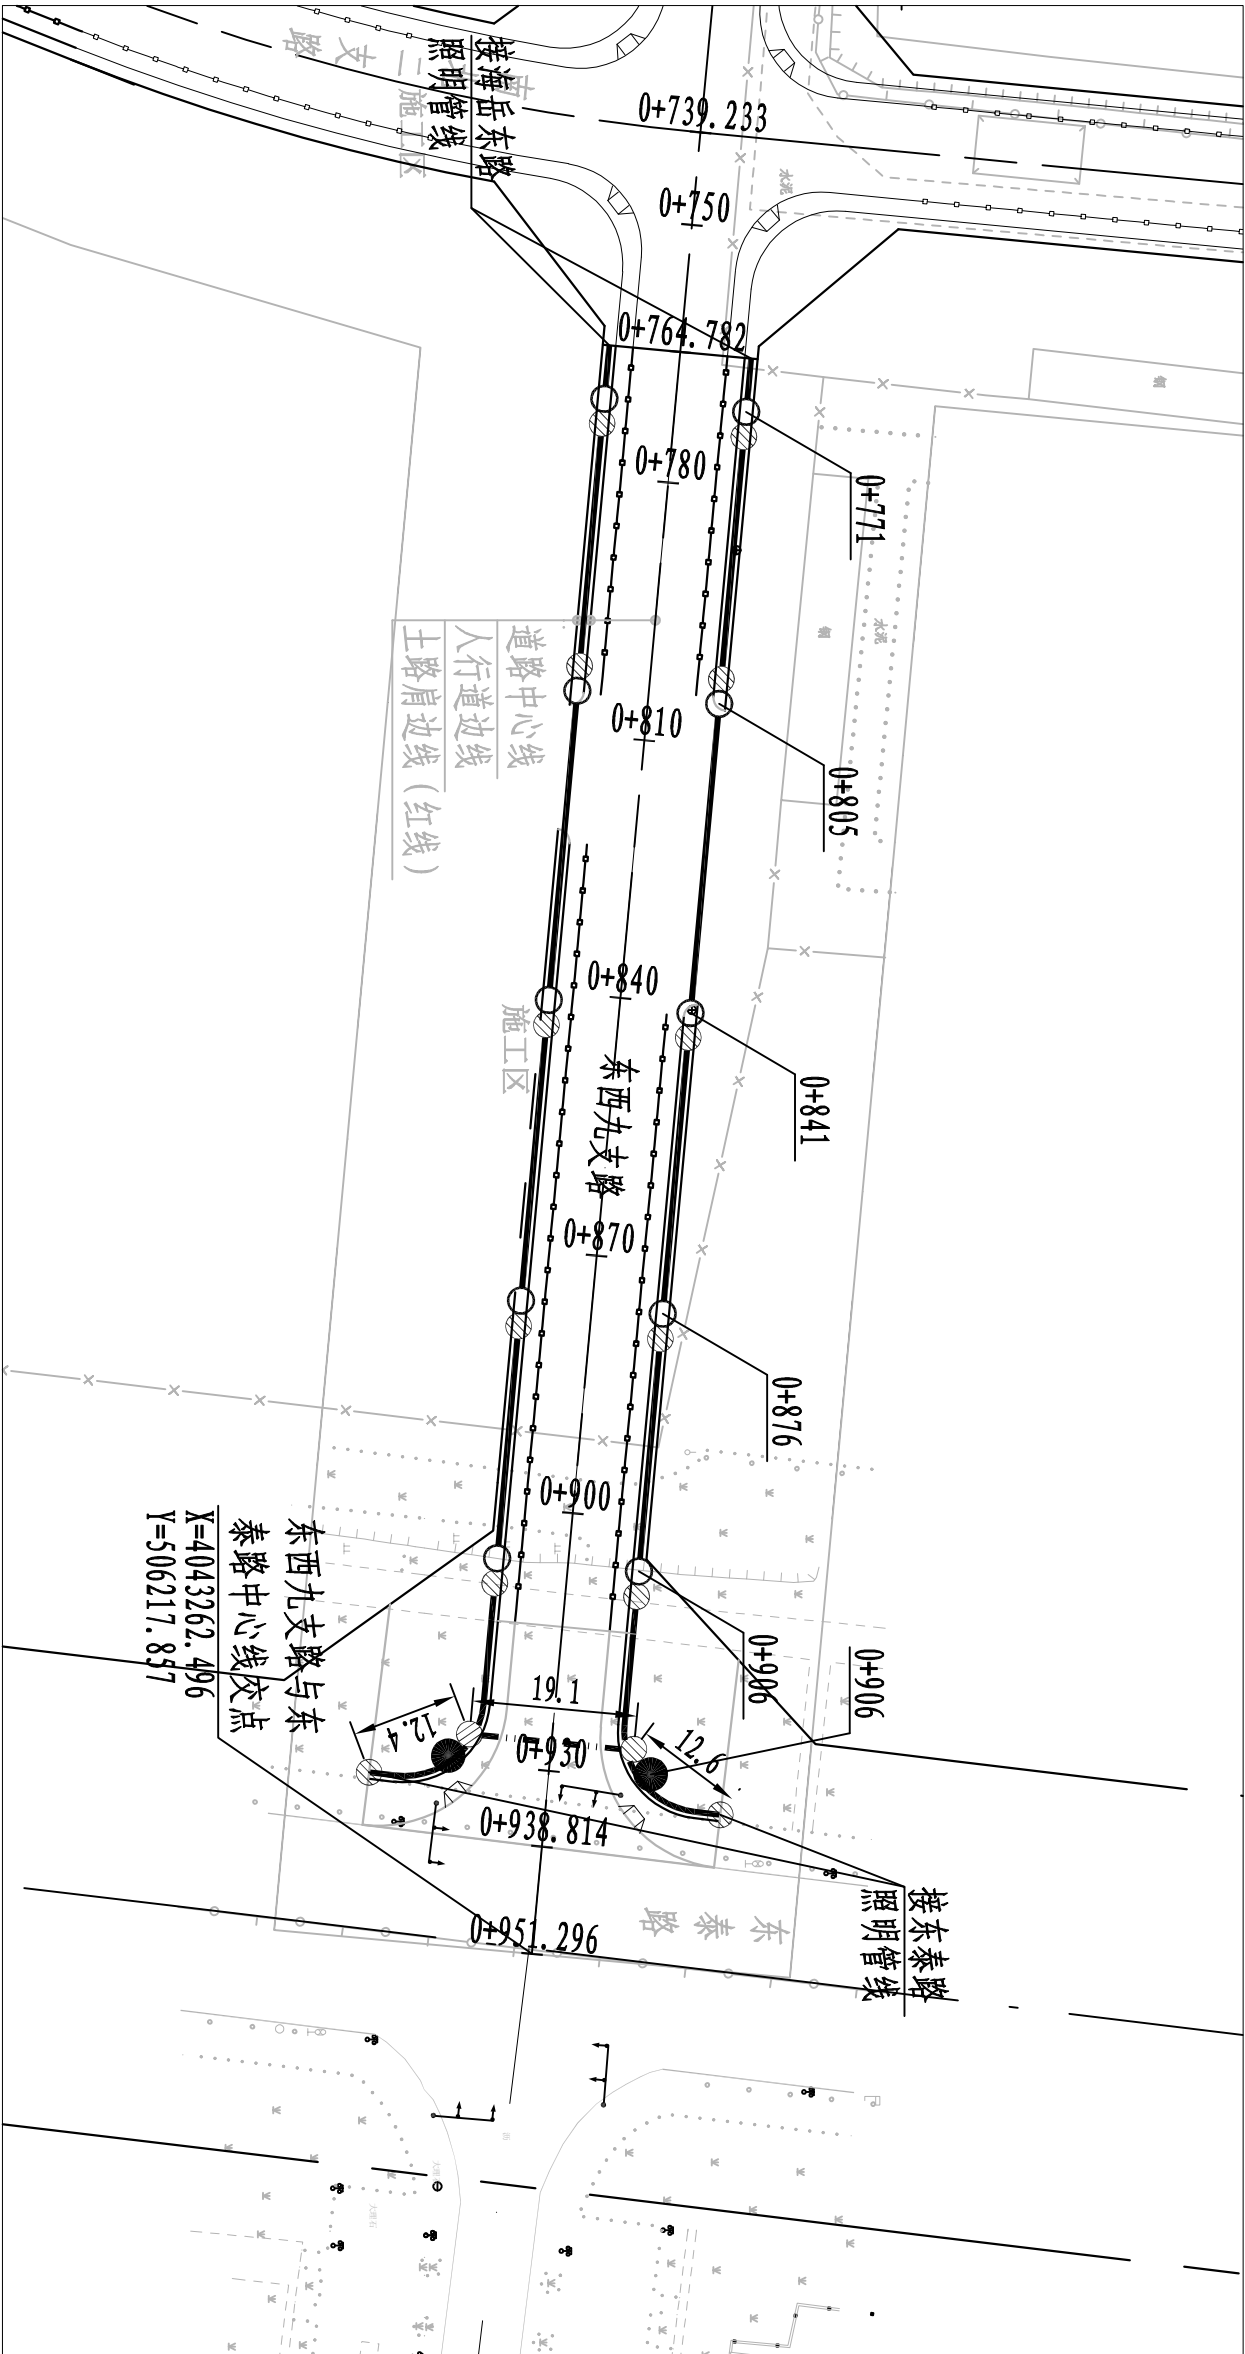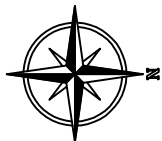

说明:

- 1、本图尺寸单位均以米计。
- 2、图中坐标为图解1980西安坐标系坐标，高程为1985国家高程基准高程。
- 3、图中管道数量均为4根。
- 4、路灯基础施工前，如遇架空高压线，需经电力部门现场确认，新设灯杆与高压线间净距符合电力部门要求后，方可进行路灯基础及灯杆施工。否则需及时联系设计单位解决。

图例:

- 路灯灯杆
- 13米投光灯
- ⊗

照明电缆井
- 0+020

该点桩号
- 3根Φ75PE电力电缆保护管和1根五孔梅花管
- 3根Φ75PE电力电缆保护管和1根五孔梅花管

日期		签字		审核		日期	
专业		签字					

<div><div></div><div>潍坊市市政工程设计研究院有限公司</div><div>Weifang Municipal Engineering Design &amp; Research Institute Co., Ltd.</div></div>				照明平面设计图				图号	S03-ZM-07
临朐县海岳新区海浮街(海岳东路-东泰路)工程				照明工程				审核人	
工程编号	SZ-20B712	设计阶段	施工图	专业	照明	制图人		项目负责人	
				专业	照明	制图人		设计人	
				日期		日期		日期	2023.12